

ТИПОВЫЕ ПРОЕКТНЫЕ РЕШЕНИЯ
МАТЕРИАЛЫ ДЛЯ ПРОЕКТИРОВАНИЯ

904-02-14.85

АВТОМАТИЗАЦИЯ, УПРАВЛЕНИЕ И СИЛОВОЕ ЭЛЕКТРООБОРУДОВАНИЕ
ПРИТОЧНЫХ КАМЕР
/с применением искробезопасных регуляторов/

АВТОМАТИЗАЦИЯ


АЛЬБОМ XVI

ПРИТОЧНАЯ ВЕНТИЛЯЦИОННАЯ КАМЕРА ПРЯМОТОЧНАЯ
С ДВУМЯ СЕКЦИЯМИ ВОЗДУХОНАГРЕВАТЕЛЯ
И СЕКЦИЕЙ ОРОШЕНИЯ,
ПЕРЕКЛЮЧАЕМАЯ НА РЕЖИМ ДЕЖУРНОГО ОТОПЛЕНИЯ
ЭЛЕКТРИЧЕСКАЯ СИСТЕМА РЕГУЛИРОВАНИЯ

Лист 301401.1/16.

Кф Цитп инв. № 20398-17

				ПРИВЯЗКИ	
ИНВ. №					

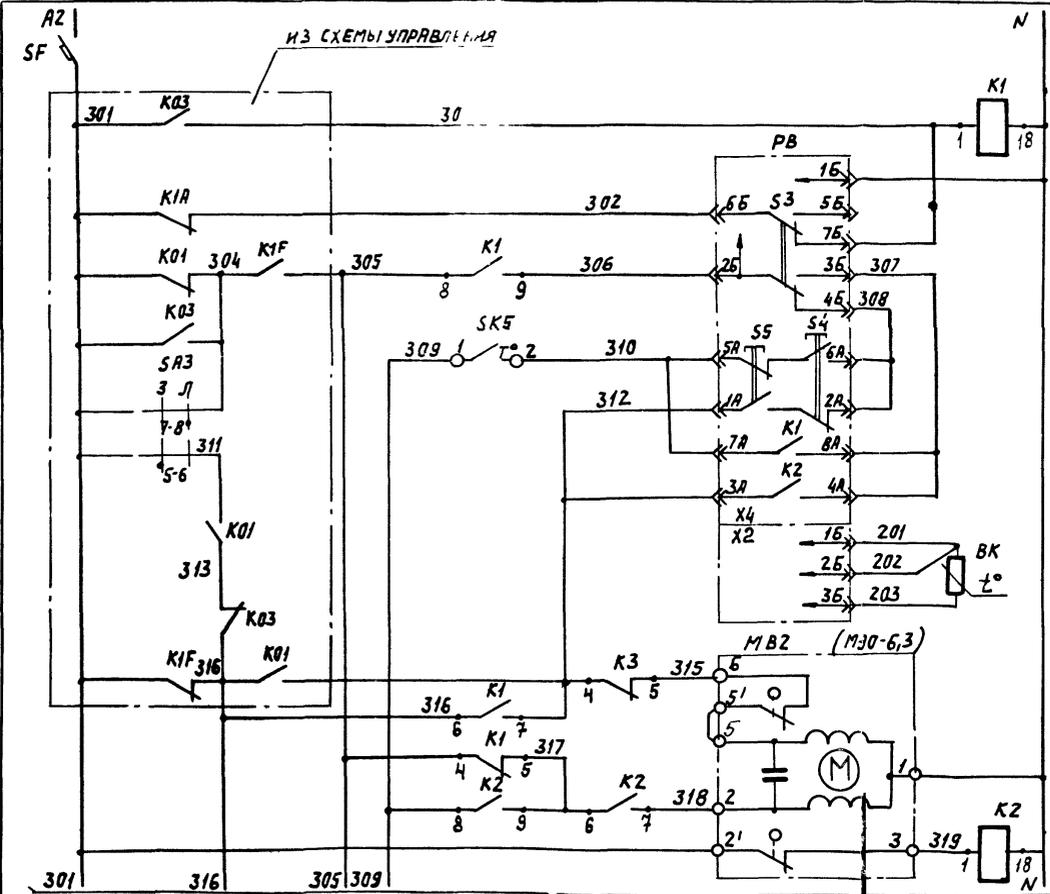

ПИТАНИЕ ~ 220В

РЕЛЕ ПРОМЕЖУТОЧНОЕ

ПИТАНИЕ ПРИБОРА

ИЗБИРАТЕЛЬ РЕГУЛИРОВАНИЯ РУЧНО-АВТОМАТИЧЕСКОЕ

Пони- зить

повы- сить

выше нормы



ниже нормы

Термопре- образователь сопротивления

РЕГУЛЯТОР В ПОМЕЩЕНИИ ВОЗДУХА И ТЕПЛОИСТОТЕЛЯ

ОТКРЫТИЕ

ЗАКРЫТИЕ

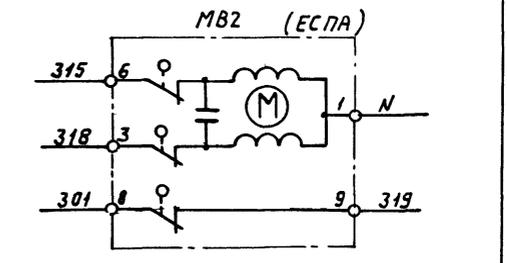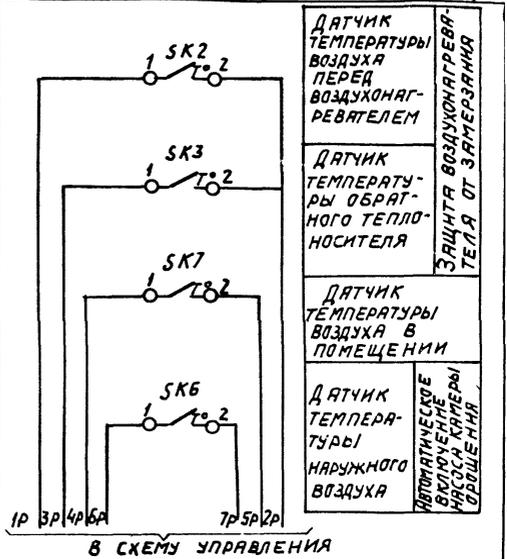

СМ. ЛИСТ 4

Эк. 30140-95 20398-17 4

НАЧ. ОТД.	ФИНГЕР	Р	11.83
ГЛ. СПЕЦ.	РУБЧИНСКИЙ	А	11.83
РУК. ГР.	УЕНОВИЦКАЯ	И	11.83
ИНЖ.	УАХОВИЦКАЯ	Л	11.83
СТ. ТЕХН.	ЛЕУНИКОВА	Л	11.83
И. КОМП.	УШАКОВА	Л	11.83

304-02-14.85 АОВ




АВТОМАТИЗАЦИЯ ПРИТОЧНЫХ КАМЕР

ПРИВЯЗАМ					
ИНА. №					


СТАДИЯ	ЛИСТ	ЛИСТОВ
Р	3	

СХЕМА ЭЛЕКТРИЧЕСКАЯ ПРИНЦИПИАЛЬНАЯ РЕГУЛИРОВАНИЯ (НАЧАЛО)

САНТЕХПРОЕКТ

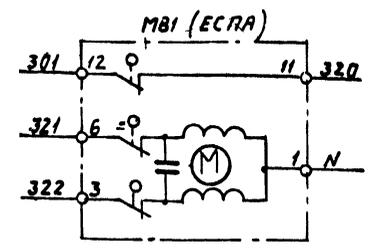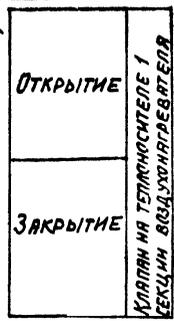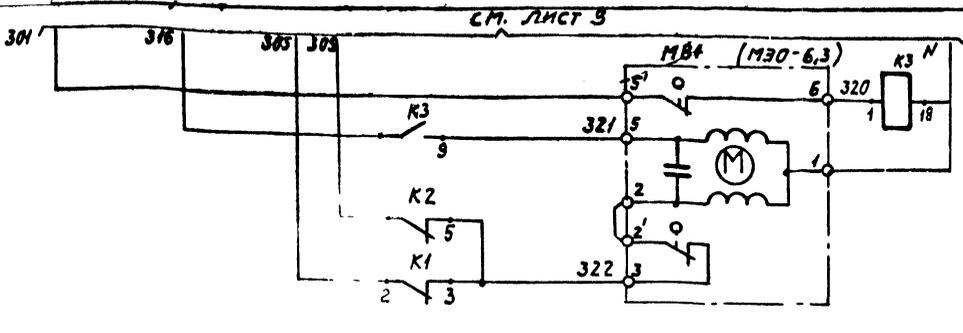


РЕГУЛЯТОР ТЕМПЕРАТУРЫ РВ

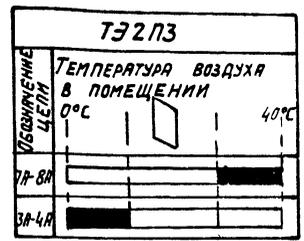


ДИАГРАММЫ ЗАМЫКАНИЯ КОНТАКТОВ


ДАТЧИК ТЕМПЕРАТУРЫ SK2

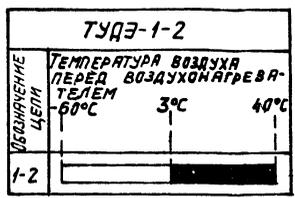


ДАТЧИК ТЕМПЕРАТУРЫ SK3

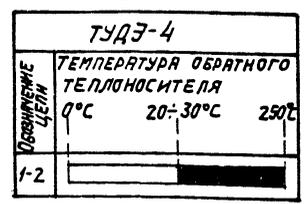

ДАТЧИК ТЕМПЕРАТУРЫ SK6

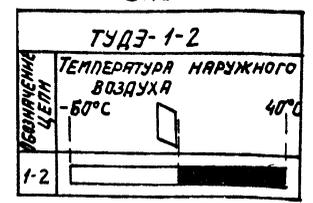

ДАТЧИК ТЕМПЕРАТУРЫ SK5

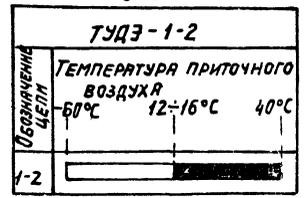

ДАТЧИК ТЕМПЕРАТУРЫ SK7



НАЧ. ОТД.	ФИНГЕР		11.87
ГЛА СПЕЦ.	РУБЧИНСКИЙ		17.88
РУК. ГР.	УЛЬЯНЦЕВА		11.87
ИНЖ.	УЛХОВИЦКАЯ		11.88
СТ. ИНЖ.	ЛУНИНОВА		11.88
И. КОНТР.	ЧУЙКОВА		11.88

Вх. 30140.1.6 20398-17 5

904-02-14.85 АВВ

Автоматизация приточных камер


ПРИВЯЗАН							
ИНВ. №							

СТADIЯ	ЛИСТ	ЛИСТОВ
Р	4	


СХЕМА ЭЛЕКТРИЧЕСКАЯ
ПРИНЦИПИАЛЬНАЯ РЕГУЛИРОВАНИЯ (ПРОДОЛЖЕНИЕ)

САНТЕХПРОЕКТ

Изм. № 1 по ф. Подпись и д. атт. Фами. инв. №

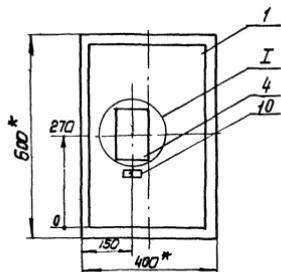

- 1.* Размеры для справок
2. Покрытие вариант 2 ОСТ 36.13-76

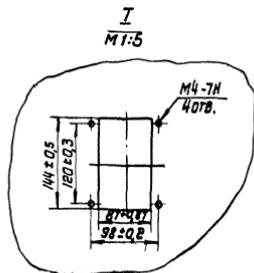


ИЗ 30140.1.9

20398-17

904-02-14.85 RUB

8
ЛИСТ
8

Вид на внутренние плоскости (развернуто)

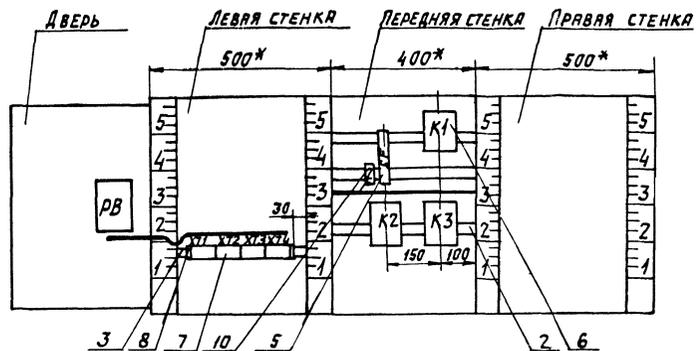

НАДПИСИ НА ТАБЛО
И В РАМКАХ

№ НАДПИСИ	ТЕКСТ НАДПИСИ	КОЛ.	№ НАДПИСИ	ТЕКСТ НАДПИСИ	КОЛ.
	РАМКА 66x26				
1	ТЕМПЕРАТУРА ВОЗДУХА В ПОМЕЩЕНИИ	1			
2	ВВОД ~ 220В	1			

904-02-14.85 АОВ

ЛИСТ
10

ПРОВОДНИК	ОТКУДА ИДЕТ	КУДА ПОСТУПАЕТ	ДАННЫЕ ПРОВОДА	ПРИМЕЧАНИЕ
ТЕХНИЧЕСКИЕ ТРЕБОВАНИЯ				
ТАБЛИЦА СОЕДИНЕНИЙ ВЫПОЛНЕНА НА ОСНОВАНИИ СХЕМ, ПРИВЕДЕННЫХ НА ЛИСТАХ 3... 5 и 18				
N	ХТ2:8	ХТ2:9		ПЕРЕМЫЧКА БЛОКА
N	ХТ2:9	ХТ2:10		ПЕРЕМЫЧКА БЛОКА
N	ХТ2:10	К2:18		
N	К2:18	К3:18		ПВ1 0,75
N	К3:18	К1:18		
N	К1:18	ХТ2:10		
301	ХТ1:1	ХТ1:2		ПЕРЕМЫЧКА БЛОКА
301	ХТ1:2	ХТ1:3		ПЕРЕМЫЧКА БЛОКА
301	ХТ1:3	ХТ3:6		ПВ1 0,75
301	ХТ3:6	ХТ3:7		ПЕРЕМЫЧКА БЛОКА
301	ХТ3:7	SF:2		ПВ1 0,75
303	ХТ1:5	ХТ1:6		ПЕРЕМЫЧКА БЛОКА
303	ХТ1:6	К1:1		ПВ1 0,75
305	ХТ1:7	К1:8		ПВ1 0,75

ПРИВЯЗАН			

Вх. 30140.0.11

20398-17 10

ИИВ.№

НАЧ. ОТА	ФИНТЕР	11.83
ГЛ. СПЕЦ	РУБИНСКИЙ	11.83
РУК. ГР.	ПЕВЕРЖЕЦКА	11.83
ИНЖЕН.	УДОВИЦКАЯ	11.83
СТ. ТЕХН.	ЛЕУНИКОВА	11.83
И. КОНТРОЛ.	ЧУЙКОВА	11.83

904-02-14.85 АОВ

АВТОМАТИЗАЦИЯ ПРИБОРОЧНЫХ КАМЕР

СТАНДА	ЛИСТ	ЛИСТОВ
Р	11	

ЩИТ РЕГУЛИРОВАНИЯ ЦИЗ.
ТАБЛИЦА СОЕДИНЕНИЙ


САНТЕХПРОЕКТ

ИИВ.№ ТАБЛ. ТАБЛИЦА СОЕДИНЕНИЙ

Проводник	Вывод	ВИА КОД- ТАК- ТА	Вывод	Проводник	Проводник	Вывод	ВИА КОД- ТАК- ТА	Вывод	Проводник
	ДВЕРЬ								
			РВ						
			Х4						
312 *	1АП		П2А	308					
312	3АП		П4А	307					
310 *	5АП		П6А	308*					
310	7АП		П8А	307*					
N	1Б		2Б	306					
307	3БП		П4Б	308					
	5Б		6Б	302					
303	7Б		÷	ЗЕМЛЯ					
			Х2						
201	1Б		2Б	202					
203	3Б								


904-02-14.85 А0В ЛНСТ
16

Имя, Подпись, Подпись и дата, Взята, Имя, И.

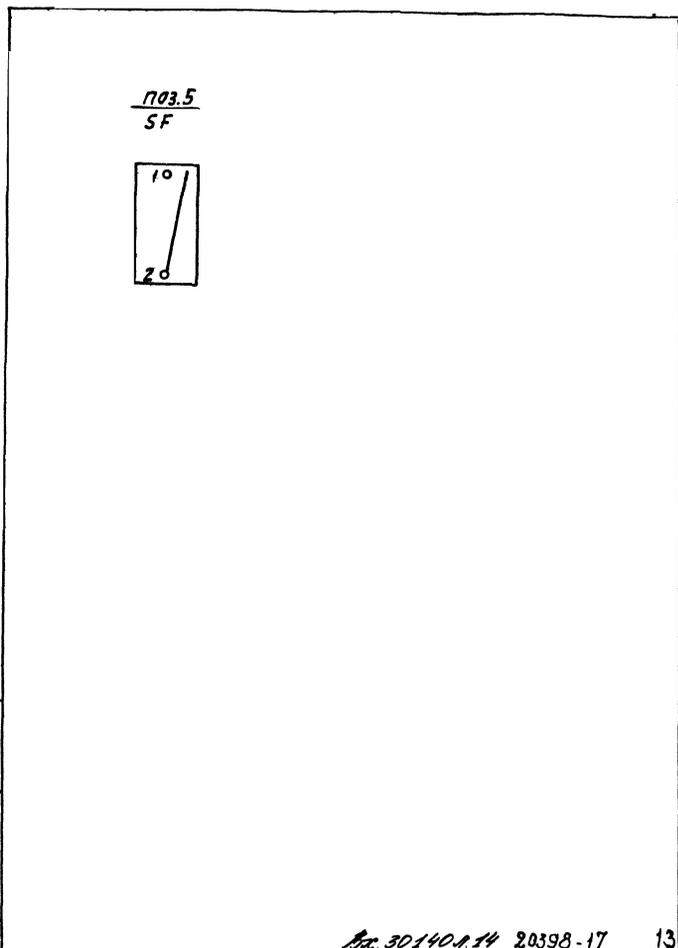

Имя, Подпись, Подпись и дата, Взята, Имя, И.

№ 30140.14 20398-17 13
904-02-14.85 А0В ЛНСТ
17

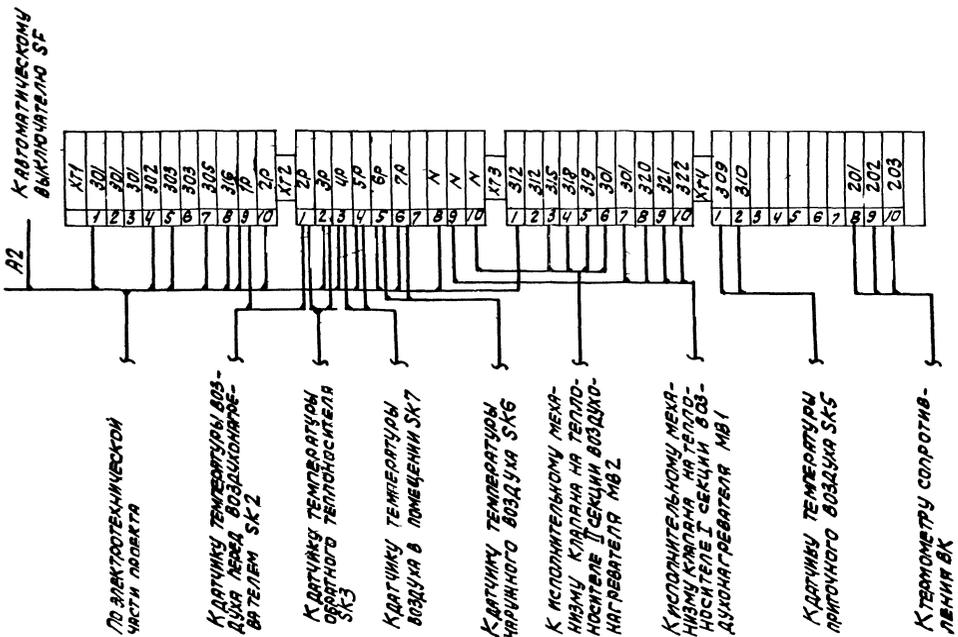

Датчик температуры воздуха перед воздушонагревателем SK2

Датчик температуры воздуха в помещении SK7

Датчик температуры обратного теплоносителя SK3

Датчик температуры воздуха в помещении SK7

Кислородный датчик на теплоносителе II секции воздушонагревателя MB2

Кислородный датчик на теплоносителе I секции воздушонагревателя MB1

Датчик температуры приточного воздуха SK5

Термометр сопротивления LVN1 BK

Вз. 30.11.01.15 20398-17 (14)

Изм. отд.	Фамилия	Дата
1.3. Спец.	Рубчинский	11.83
Рук. гр.	Иванов	11.83
Ст. тех.	Величкова	11.83
Н. контр.	Чушкова	11.83

904-02-14.85 АОВ		
АВТОМАТИЗАЦИЯ ПРИТОЧНЫХ КАМЕР		
Станд	Лист	Листов
Р	18	
СХЕМА ПОДКЛЮЧЕНИЯ		САНТЕХПРОЕКТ

ПРИМАЗАН

Изм. №

ЦЕНТРАЛЬНЫЙ ИНСТИТУТ ТИПОВОГО ПРОЕКТИРОВАНИЯ

ГОССТРОЯ СССР

К И Е В С К И Й Ф И Л И А Л

г. Киев 57 ул. Эжена Потье № 12

54/17
Заказ № 4446 Инв. № 20398-17 Тираж 1000
Сдано в печать 3.6. 198 7 Цена 0.61